

PLANTA BAIXA TÉRREO - ELÉTRICO

Escala: 1:50

Círculo	Descrição	Esquema	Método de inst.	Tensão (V)	Iluminação (W)	Tomadas (W)	Quadro de Cargas (QD1) - Térreo		Fases	Pot. total (W)	Pot. total (VA)	Pot. - R (W)	Pot. - T (W)	FCT	FCA	In ^a (A)	to (A)	Segp (mm ^b)	Icc (A)	Dis (B%)	dV onco	dV total	Status			
							Pot. - S (W)	Pot. - R (VA)																		
1	Iluminação Externa	F+N+T	B1	220 V	8	11				598	577	R	577			1.00	1.00	2.7	1.5	17.5	3	10	0.82	1.62	OK	
2	Iluminação Interna Comum	F+N	B1	220 V	15					400	360	R	360			1.00	1.00	1.8	1.8	1.75	3	10	0.29	1.09	OK	
3	Iluminação Sala 01	F+N	B1	220 V	9					240	216	R	216			1.00	0.80	1.4	1.1	1.5	17.5	3	10	0.09	0.89	OK
4	Iluminação Sala 02	F+N	B1	220 V	9					240	216	R	216			1.00	1.00	1.1	1.1	1.5	17.5	3	10	0.19	0.99	OK
5	Tomadas Interna Uso Comum	F+N+T	B1	220 V		7				778	700	R	700			1.00	0.80	3.2	2.5	24.0	3	10	0.17	0.97	OK	
6	Tomadas Sala 01	F+N+T	B1	220 V		17				1889	1700	R	1700			1.00	1.00	8.6	2.5	24.0	3	10	0.49	1.29	OK	
7	Tomadas Sala 02	F+N+T	B1	220 V		18				2000	1800	R	1800			1.00	1.00	0.5	0.5	2.5	24.0	3	10	0.03	0.83	OK
8	Ar-Condicionado Sala 01	F+N+T	B1	220 V		1				111	100	R	100			1.00	1.00	0.5	0.5	2.5	24.0	3	10	0.03	0.83	OK
9	Ar-Condicionado Sala 02	F+N+T	B1	220 V		1				111	100	R	100			1.00	1.00	0.5	0.5	2.5	24.0	3	10	0.03	0.83	OK
10	Ar-Condicionado Uso Comum	F+N	B1	220 V		0				0	0	R	0			1.00	1.00	0.0	0.0	1.5	17.5	3	10	0.00	0.80	OK
11	Reserva	F+N	B1	220 V																						


Legenda de condutos - Térreo

Elétrica	
	Direta
	Teto
	Alta
	Média
	Baixa
	Piso

QD1 (Quadro de Distribuição)



CAIXA DE PASSAGEM TIPO A1 (650x410x850) ESCALA: 1/15

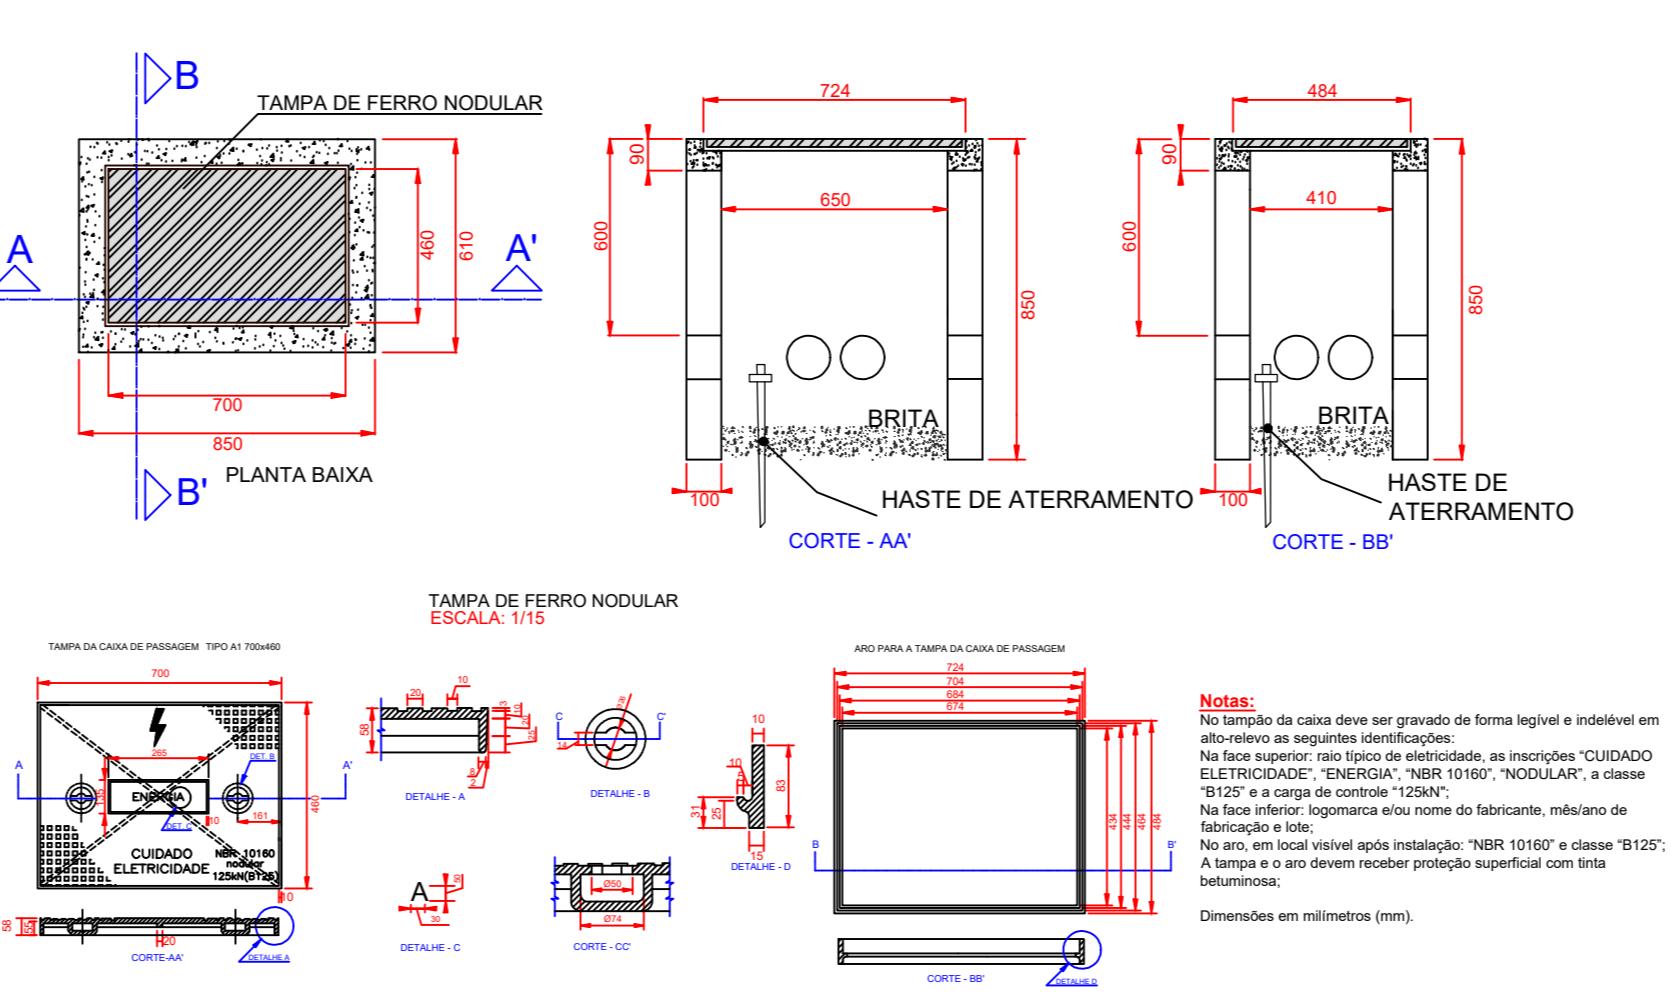

Sem Escala

Esquema de ligação para caixa monofásica - ramal de entrada aérea e saída subterrânea

Detalhe - Poste com uma caixa de medição com ramal de ligação aéreo

Sem Escala

DETALHE - TUBULAÇÃO SUBTERRÂNEA

Sem Escala